

求積表

地 番	1 A				
NO	Xn	Yn	Yn+	1-Yn-1	Xn • (Yn+1−Yn−1)
P1	-126794. 991	42617. 396		-13. 093	1660126. 817163
P2	-126798. 286	42603. 596		-15. 867	2011908. 403962
P9	-126800. 747	42601.529		-2. 532	321059. 491404
P12	-126808. 380	42601.064		15. 004	-1902632. 933520
P11	-126809. 413	42616. 533		15. 625	-1981397. 078125
K12	-126807. 072	42616. 689		0.863	-109434. 503136
				合 計	-369. 802252
			合 計	面積	184. 9011260
				地 積	184. 90 m ²

地 番	2 B				
NO	Xn	Yn	Yn+1	−Yn−1	Xn • (Yn+1−Yn−1)
P12	-126808. 380	42601.064		-16. 125	2044785. 127500
P14	-126819. 160	42600. 408		14. 812	-1878445. 397920
P13	-126820. 101	42615. 876		15. 514	-1967487. 046914
K13R	-126819. 399	42615. 922		0. 565	-71652. 960435
P12R	-126810. 873	42616. 441		0. 594	-75325. 658562
K11	-126809. 662	42616. 516		0. 092	-11666. 488904
P11	-126809. 413	42616. 533		-15. 452	1959459. 049676
				合 計	-333. 375559
			合 計	面積	166. 6877795
	-	-		地 積	166. 68 m²

地 番	3 C				
NO	Xn	Yn	Yn+1	−Yn−1	Xn • (Yn+1-Yn-1)
P13	-126820. 101	42615. 876		-14. 83	5 1881376. 198335
P14	-126819. 160	42600. 408		-20. 33	9 2579374. 895240
P15	-126818. 863	42595. 537		-5. 52	2 700293. 761486
P16	-126829. 564	42594. 886		2. 33	9 –296654. 350196
NP4	-126830. 428	42597. 876		9. 51	9 -1207298. 844132
NP5	-126832. 243	42604. 405		11. 95	0 -1515645. 303850
NP6	-126834. 917	42609. 826		6. 89	6 -874653. 587632
KC53	-126836. 596	42611. 301		5. 03	7 -638875. 934052
KC30	-126835. 102	42614. 863		3. 61	3 -458255. 223526
P6R	-126833. 527	42614. 914		0. 21	2 –26888. 707724
K19R	-126831. 713	42615. 075		0. 32	9 -41727. 633577
K14R	-126829. 811	42615. 243		0. 80	1 -101590. 678611
				合 計	-545. 408239
			合 計	面積	272. 7041195
				地 積	272. 70 m ²

地 番	4 D					
NO	Xn	Yn	Yn+1	1-Yn-1		Xn ⋅ (Yn+1-Yn-1)
P3	-126800. 399	42594. 744		17.	409	-2207468. 146191
P10	-126801. 931	42596. 568		1.0	044	-132381. 215964
P17	-126814. 731	42595. 788		-17.	982	2280382. 492842
P6	-126813. 684	42578. 586		-17.	944	2275544. 745696
P5	-126805. 962	42577. 844		0.	573	-72659. 816226
P4	-126804. 121	42579. 159		16.	900	-2142989. 644900
				合	計	428. 415257
			合 計	面	積	214. 2076285
				地	積	214. 20 m²


地 番	5 E				
NO	Хn	Yn	Yn+1	−Yn−1	Xn • (Yn+1−Yn−1)
P6	-126813. 684	42578. 586		-16. 390	2078476. 280760
P7	-126822. 138	42579. 398		1. 134	-143816. 304492
P8	-126825. 181	42579. 720		15. 271	-1936747. 339051
KN6	-126829. 501	42594. 669		15. 166	-1923496. 212166
P16	-126829. 564	42594. 886		0.868	-110088. 061552
P15	-126818. 863	42595. 537		0. 902	-114390. 614426
P17	-126814. 731	42595. 788		-16. 951	2149636. 505181
				合 計	-425. 745746
			合 計	面積	212. 8728730
				地 積	212. 87 m²


地 番	6 民有通路				
NO NO	Xn	Yn	Yn+1	-Yn-1	Xn • (Yn+1−Yn−1)
P3	-126800. 399	42594. 744		-7. 028	891153. 204172
P10	-126801. 931	42596. 568		1.044	-132381. 215964
P17	-126814. 731	42595. 788		-1.031	130745. 987661
P15	-126818. 863	42595. 537		4. 620	-585903. 147060
P14	-126819. 160	42600. 408		5. 527	-700929. 497320
P12	-126808. 380	42601.064		1. 121	-142152. 193980
P9	-126800. 747	42601. 529		2. 532	-321059. 491404
P2	-126798. 286	42603. 596		-6. 785	860326. 370510
	•			合 計	-199. 983385
			合 計	面積	99. 9916925
				地 積	99. 99 m [°]


地 番	7 寄附道路					
NO	Xn	Yn	Yn+1-	Yn−1	Xn • (Yn+1−Yn−1)	
К9	-126794. 684	42617. 411		-20. 918	2652291. 199912	
KN1	-126799. 753	42596. 480		-37. 951	4812177. 426103	
N9	-126803. 875	42579. 460		-17. 616	2233777. 062000	_
AS9	-126804. 271	42578. 864		-1. 653	209607. 459963	
AS8	-126805. 603	42577. 807		-1. 493	189320. 765279	
AS7	-126806. 687	42577. 371		-0. 465	58965. 109455	
YK4	-126807. 681	42577. 342		0. 186	-23586. 228666	
YK3	-126810. 715	42577. 557		1. 203	-152553. 290145	_
N6	-126822. 946	42578. 545		1. 485	-188332. 074810	
N7	-126823. 090	42579. 042		0. 670	-84971. 470300	
N8	-126825. 035	42579. 215		0. 549	-69626. 944215	_
KC44	-126825. 144	42579. 591		0. 505	-64046. 697720	
P8	-126825. 181	42579. 720		-0. 193	24477. 259933	_
P7	-126822. 138	42579. 398		-1. 134	143816. 304492	
P6	-126813. 684	42578. 586		-1. 554	197068. 464936	_
P5	-126805. 962	42577. 844		0. 573	-72659. 816226	
P4	-126804. 121	42579. 159		16. 900	-2142989. 644900	_
P3	-126800. 399	42594. 744		24. 437	-3098621. 350363	_
P2	-126798. 286	42603. 596		22. 652	-2872234. 774472	_
P1	-126794. 991	42617. 396		13. 802	-1750024. 465782	_
K10	-126794. 949	42617. 398		0. 015	-1901. 924235	_
	<u> </u>	<u> </u>		合 計	-47. 629761	_
		1	合 計	面積	23. 8148805	_
				地積	23. 81	r


総合計地積	1175.15 m	2

亀山市ス	本町四丁目	敷地測量	設計図番 Pro.NO.
	求 積 表	Ę	図面番号 A.D3-2-20
			縮尺一
検図	担当	製図	設計年月日 R4.10.26
	鈴鹿市神戸:	本多町708番	地
1	行政書士 田	中常	保

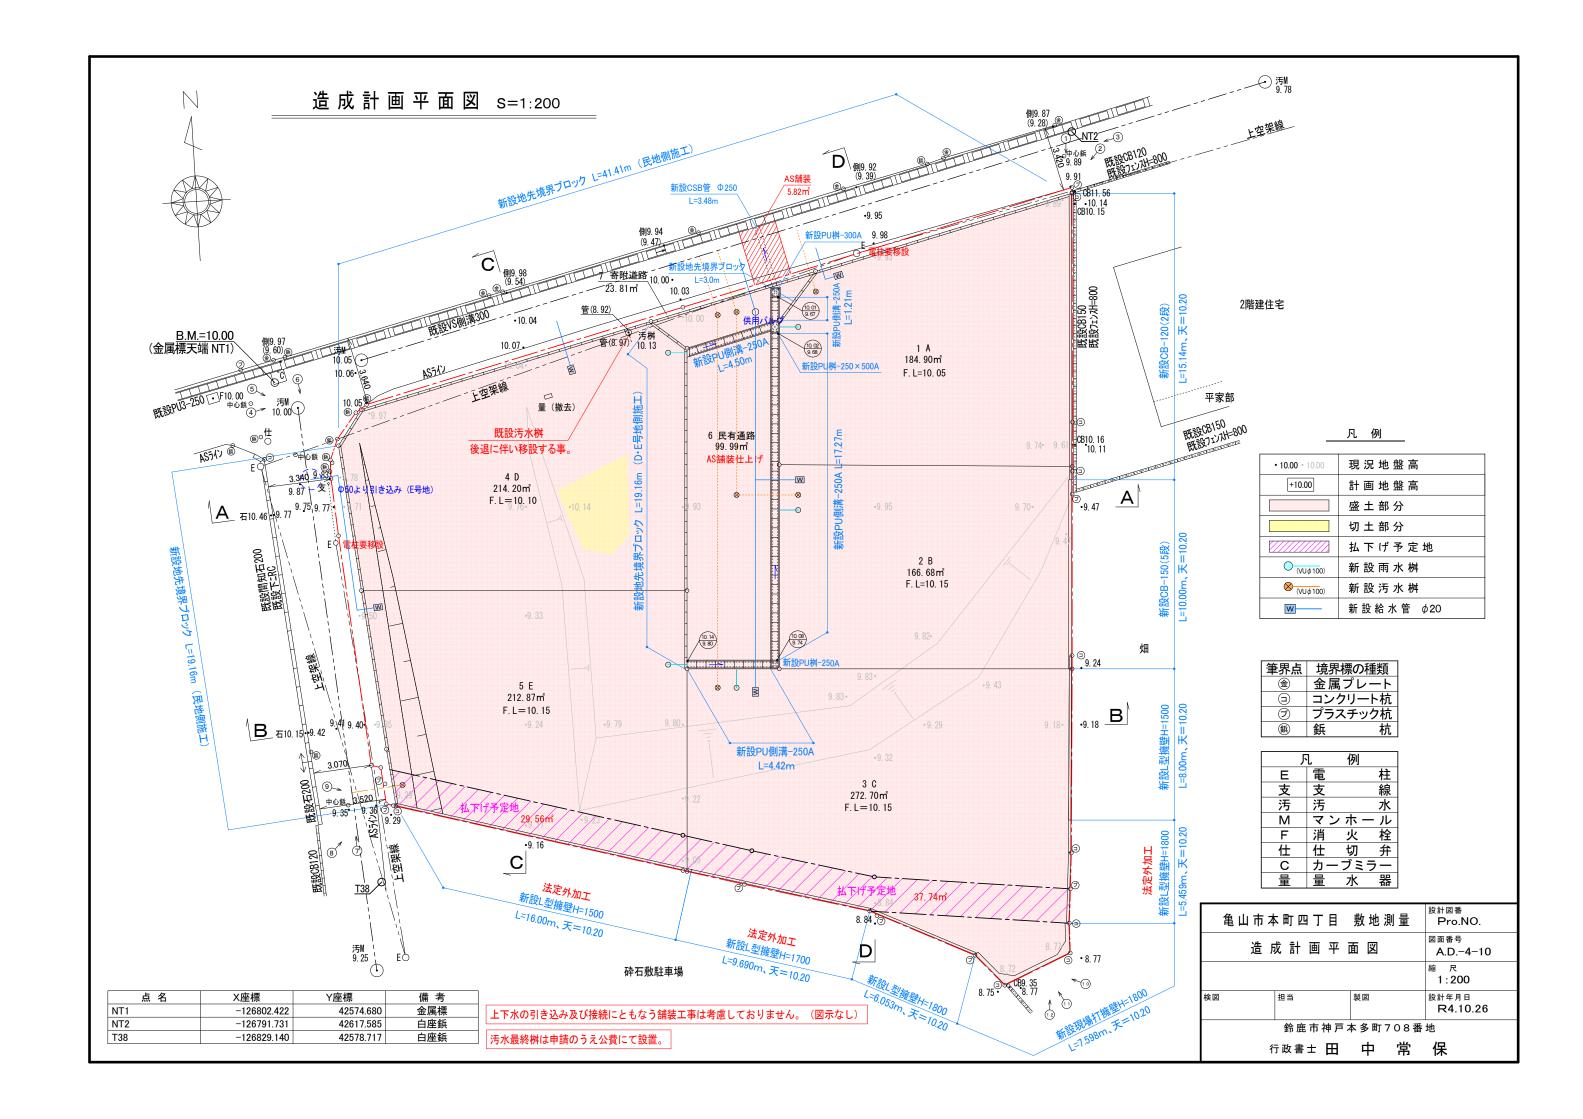


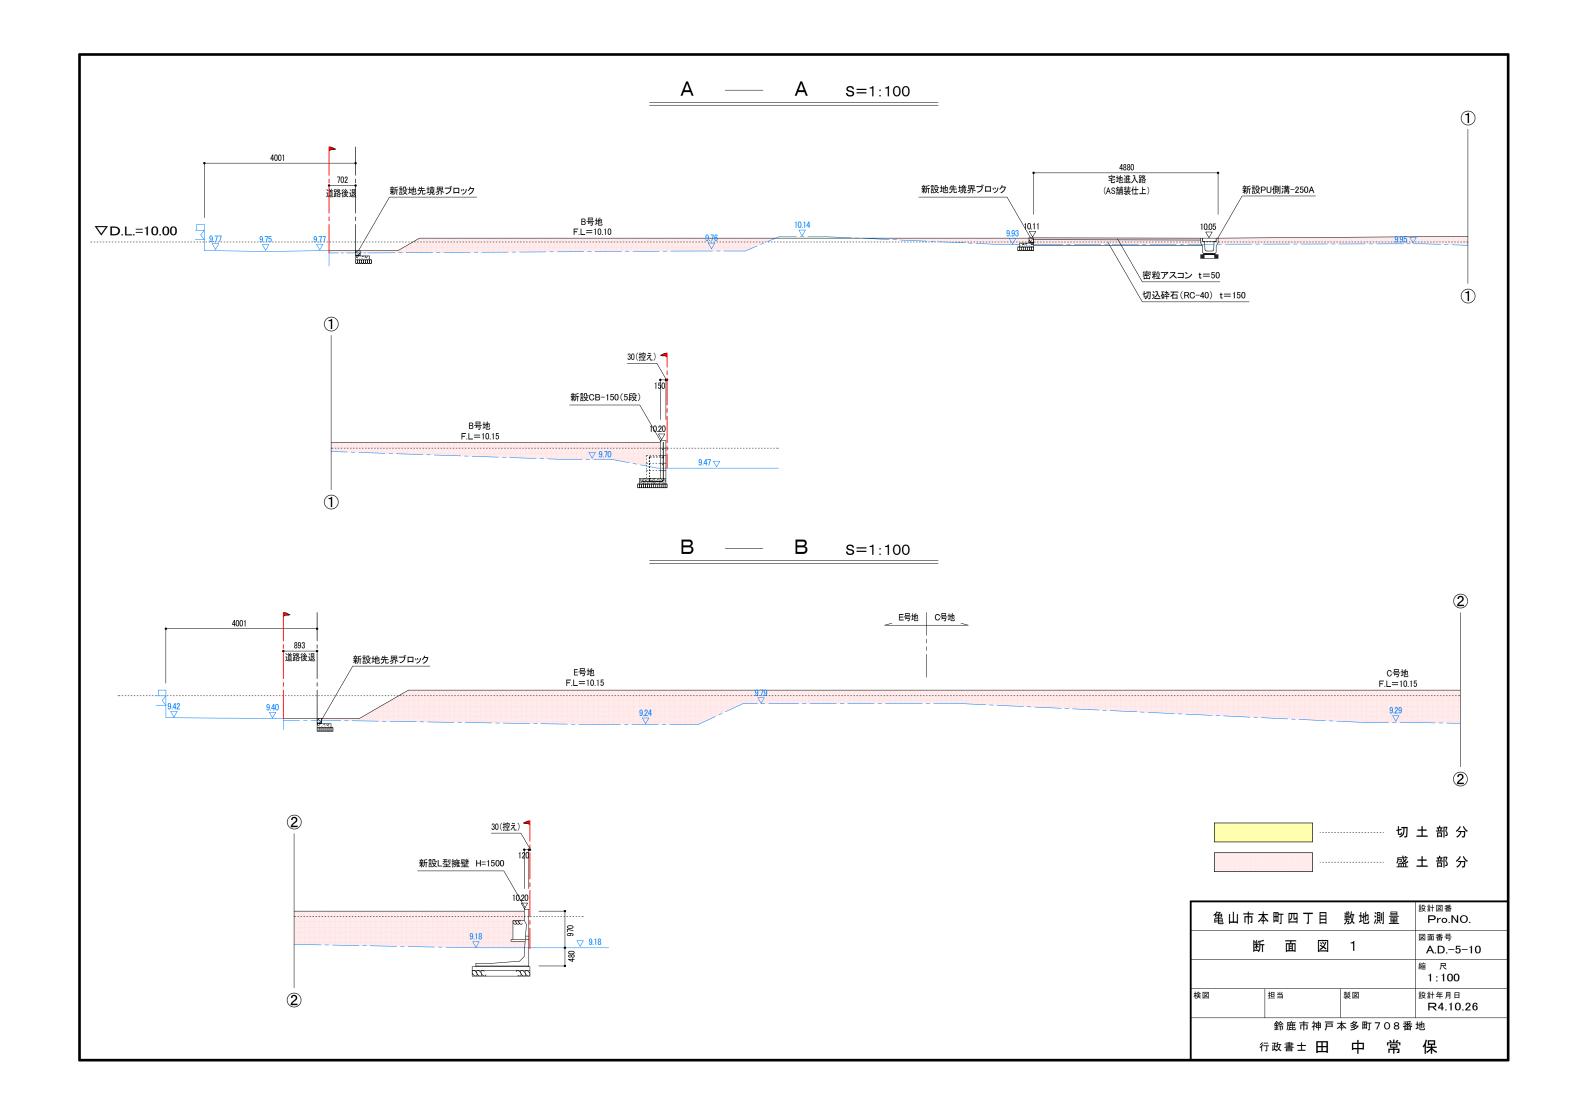

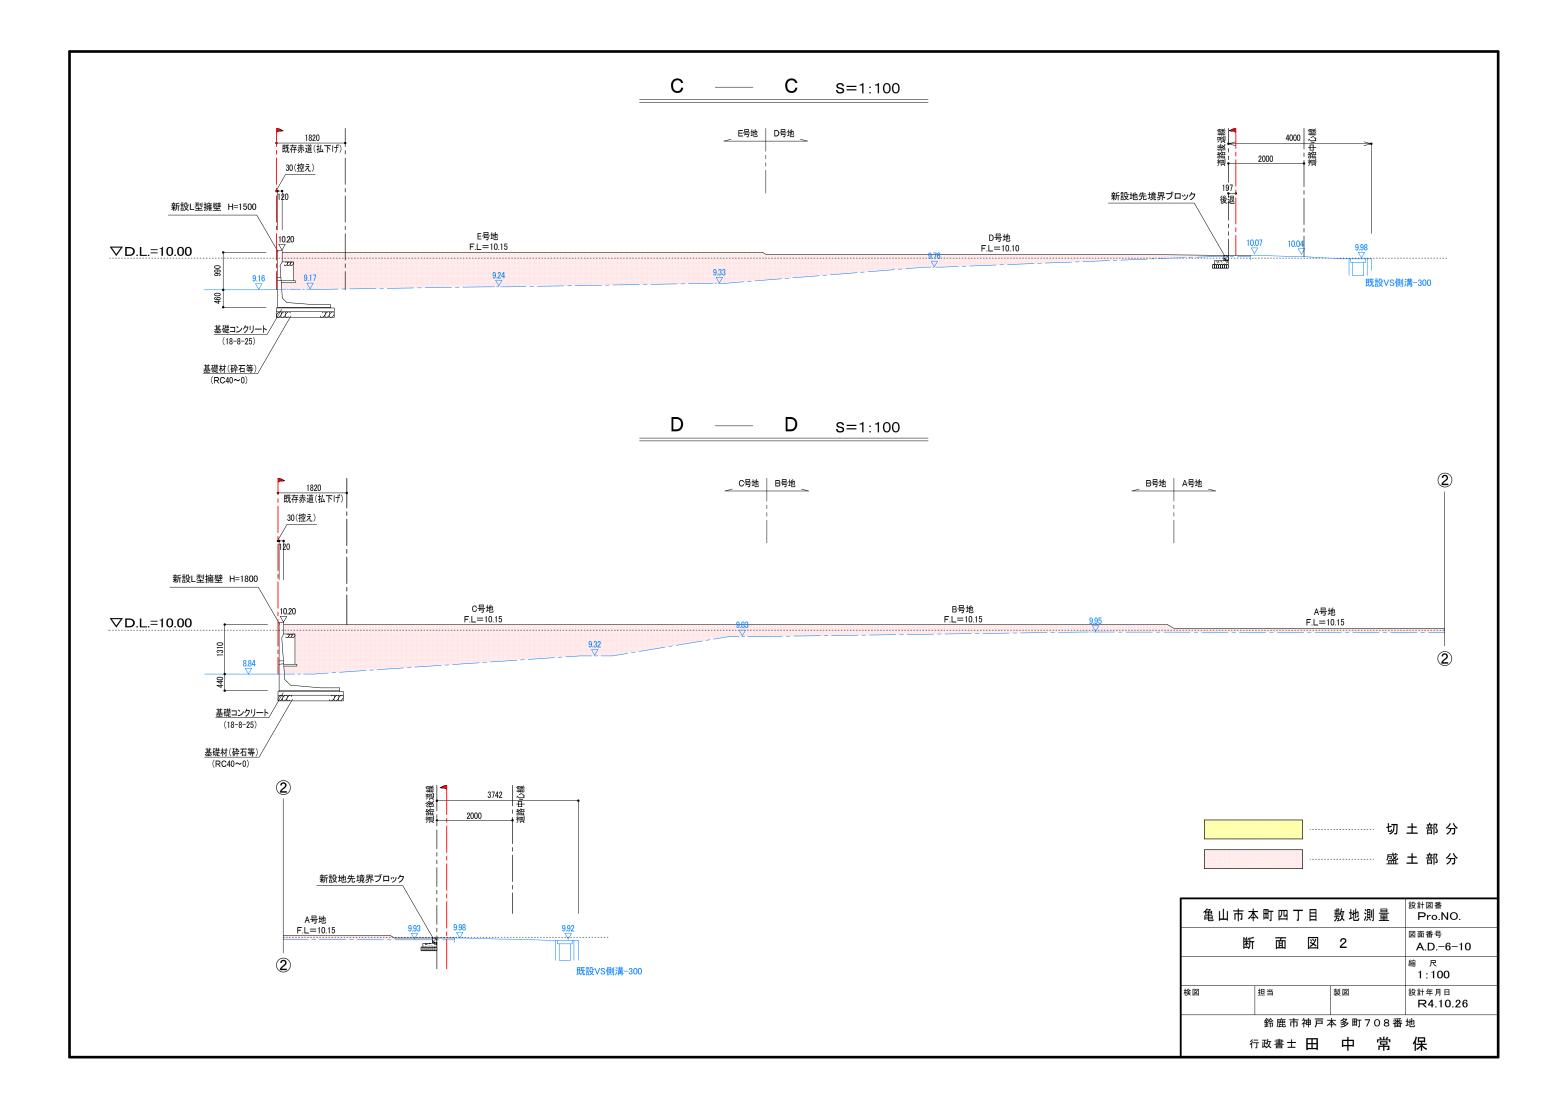

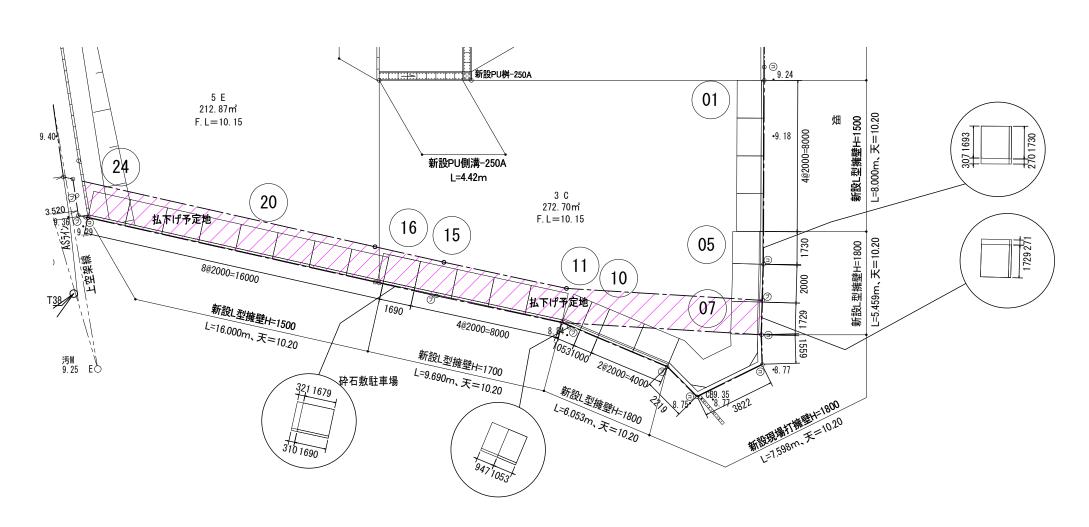

L型擁壁展開図

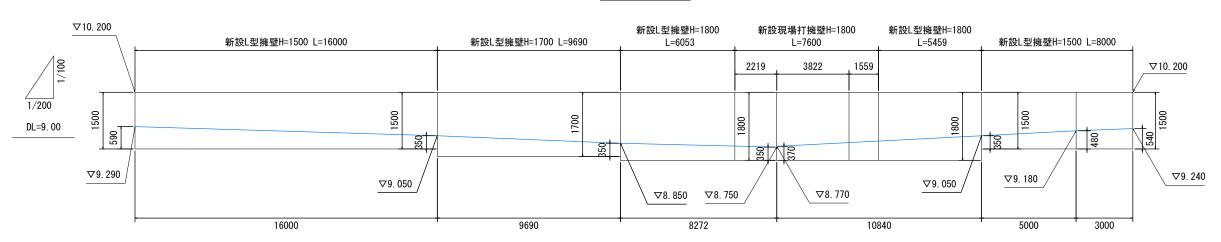

亀山市る	本町四丁	目 敷	 地	測量	設計図番 Pro.NO.
擁	壁 展	開	図		図面番号 A.D7-10
					縮 尺 図示
検図	担当	製	図		設計年月日 R4.10.26
	鈴鹿市神	₱戸 本	多町	708番	地
1	行政書士	Ħ	中	常	保


L型擁壁 (CP-WALL) 構造図 S=1/50


CP-WALL(宅地用) H=600~2500

※H=600~2000はCタイプ、H=2100~2500はBタイプ

断面図

正面・背面図

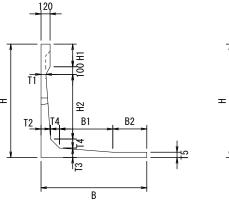


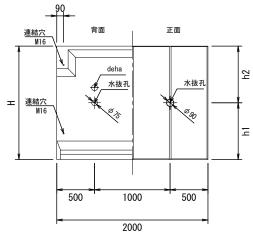

製品寸法表


適用	製品名		各部寸法(mm)										水抜孔	1位置	参考質量	必要地耐力		各部寸	法(mm)	
適用	表 吅有	Н	H1	H2	В	B1	B2	T1	T2	Т3	T4	T5	h1	h2	(kg)	(kN/m2)	t1	t2	b1	b2
0	H-1500	1500	300	855	1400	705	450	65	125	125	120	70	750	750	1252	54. 91	100	150	1400	1600
0	H-1700	1700	250	1055	1550	800	450	70	150	145	150	75	750	950	1606	61.55	100	150	1550	1750
0	H-1800	1800	300	1105	1600	800	500	70	150	145	150	75	750	1050	1677	65. 45	100	150	1600	1800

※dehaアンカーは、H-1600以上から付属(H-1200~1500は底版のみ)

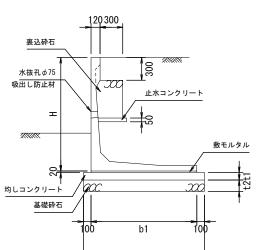

b2

施工図

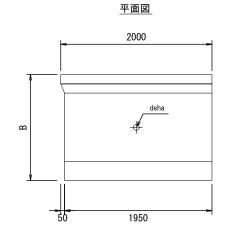

設計条件

上載荷重	q=10.0kN/m2
土の内部摩擦角	30°
土の単位体積重量	γs=18.0kN/m3
底面摩擦係数	$\mu = 0.5$
コンクリートの単位体積重量	γc=24.0kN/m3


※宅地造成等規制法施行令 別表第二·三参照


擁壁前面の根入れ高さ

造成工事	35cm以上かつ
	擁壁高さの15%以上

- 1. 支持地盤および裏込土については、許可申請前または施工段階において土質調査・原位置試験を実施し、設計照査を行うこと。
- 設計条件を満たさない地盤の場合は、安定処理や良質土による置き換えを 行い設計条件を確保すること。
- 2. 水抜孔及び裏込砕石の厚さ(300程度)がわかる状況写真を撮ること。
- 3.盛土をする場合には、おおむね30cm以下の厚さの層に分けて土を盛り、 ローラーその他の建設機械を用いて締め固めること。

CB積み工 S=1:50

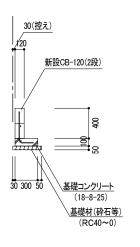

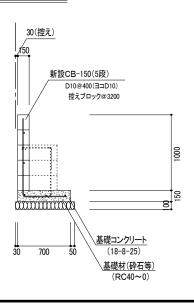




基礎工寸法表


行政書士 田 中 常 保

現場打L型擁壁構造図

施工図

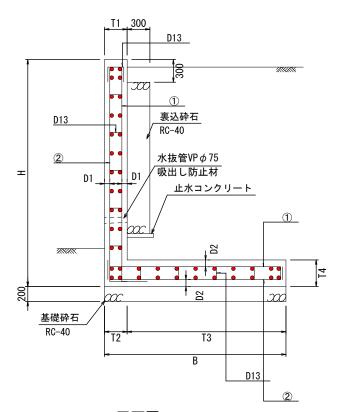

正面・背面図

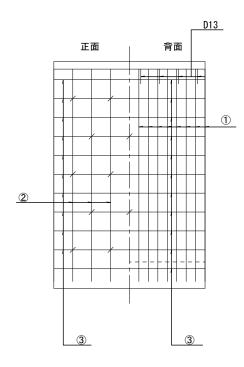


寸法表


適用	タイプ	各部寸法(mm)				必要地耐力	鉄筋位置		鉄筋径・ピッチ				
迴用		Н	В	T1	T2	T3	T4	(kN/m2)	D1	D2	1	2	3
0	H-1800	1800	1600	200	200	1400	250	65. 66	60	80	D13@250	D13@250	D13@250

鉄筋位置・径・ピッチ

新設現場打擁壁H=1800

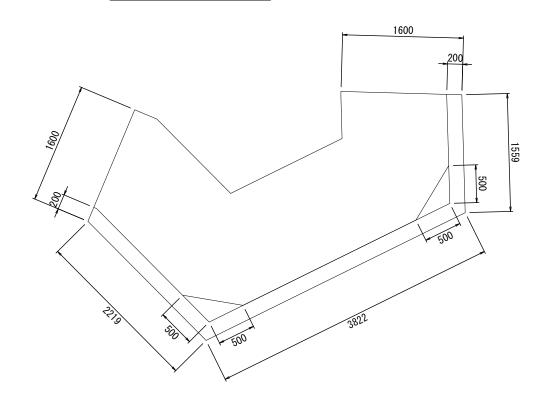


平面図

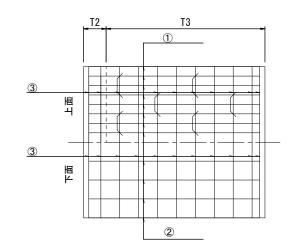

L型擁壁の隅角部補強について

コーナー補強筋は、竪壁の配力筋と同径、同ピッチとすること。 補強を要する屈曲角の目安は、屈曲角≦120°とする。

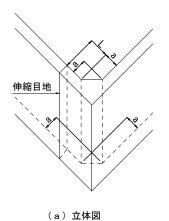


鉄筋コンクリート造擁壁の隅部は該当する 高さの擁壁に準じて配筋すること。

・擁壁の高さ3.0m以下のとき、a=50cm ・擁壁の高さ3.0mを越えるとき、a =60cm

擁壁の高さ程度かつ2.0m以上とする。

・伸縮目地(L)の位置は、

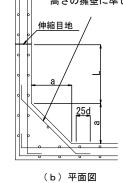

設計条件


上載荷重	q=10.0KN/m2				
土の内部摩擦角	φ=30°				
土の単位体積重量	γ s=18.0KN/m3				
底面摩擦係数	μ=0.5				
コンクリートの単位体積重量	γc=24.0KN/m3				
コンクリートの設計基準強度	σck=21.0N/mm2以上				
擁壁前面の根入れ高さ	35cm以上かつ擁壁高さの15%以上				

- 1. 宅地造成等規制法施行令 別表第二・三参照
- 2. 設計水平震度は、見掛けが2m以上の場合に考慮する


- 1. 適用欄に印を付けたものが、本工事使用タイプである 2. 許可申請前の土質調査や原位置試験が困難な場合には、 施工段階において土質調査・原位置試験を実施し、設計調査 を行うこと
- 3. 擁壁支持地盤の支持力が必要地耐力に満たさない場合には、 地盤改良もしくは置き換えにより支持力を確保すること 4. 水抜管は、VP Ø 75で3m2に1ヶ所以上設置すること
- 5. 伸縮目地の間隔は20m以下とする
- 6. 埋め戻しは、おおむね30cm以下の厚さの層に分けて 土を盛り、ローラーその他の建設機械を用いて締め 固めること
- 7. 鉄筋のかぶり厚さは、鉛直壁で4cm以上、底版では 6cm以上確保すること


亀山市本町四丁目	設計図番 Pro.NO.						
擁 壁 詳 細	図 2	図面番号 A.D9-10					
	縮尺図示						
検図 担当	製図	設計年月日 R4.10.26					
於庙士加 古太名町700乗地							


鈴鹿市神戸本多町708番地 行政書士 田 中 常 保

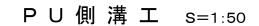

PU-3型桝 s=1:50

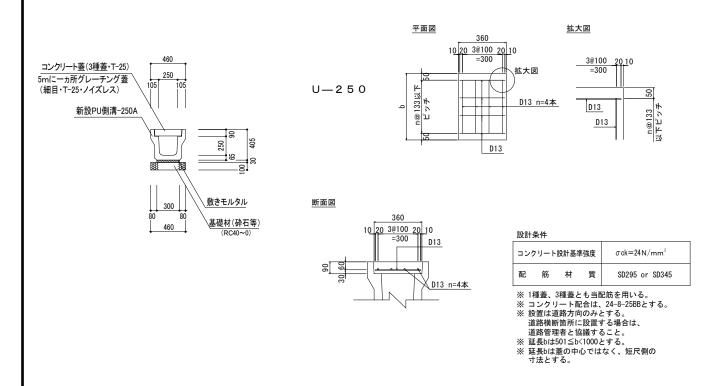

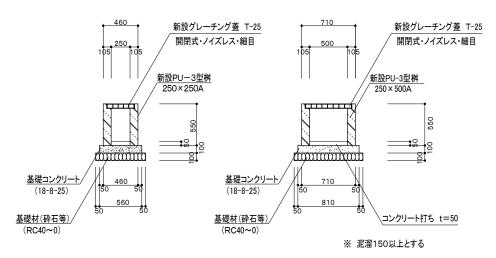

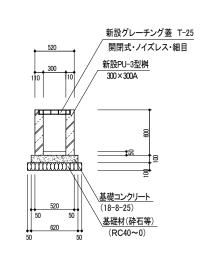



※ 泥溜150以上とする


排水詳細図 S=1:50

a a s=1:50

地先境界ブロック S=1:50

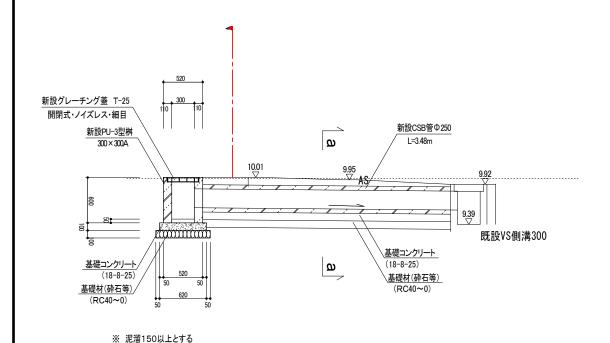

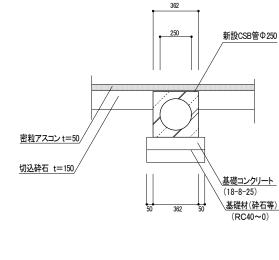

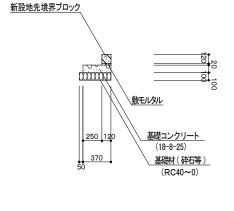

亀山市ス		目	敷地	測量	設計図番 Pro.NO.			
	詳細	図			図面番号 A.D10-10			
					縮 尺 1:50			
検図	担当		製図		設計年月日 R4.10.26			
鈴鹿市神戸本多町708番地								
í	宁政書士	田	中	常	保			