



現 況 平 面 図 S=1:300

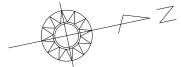

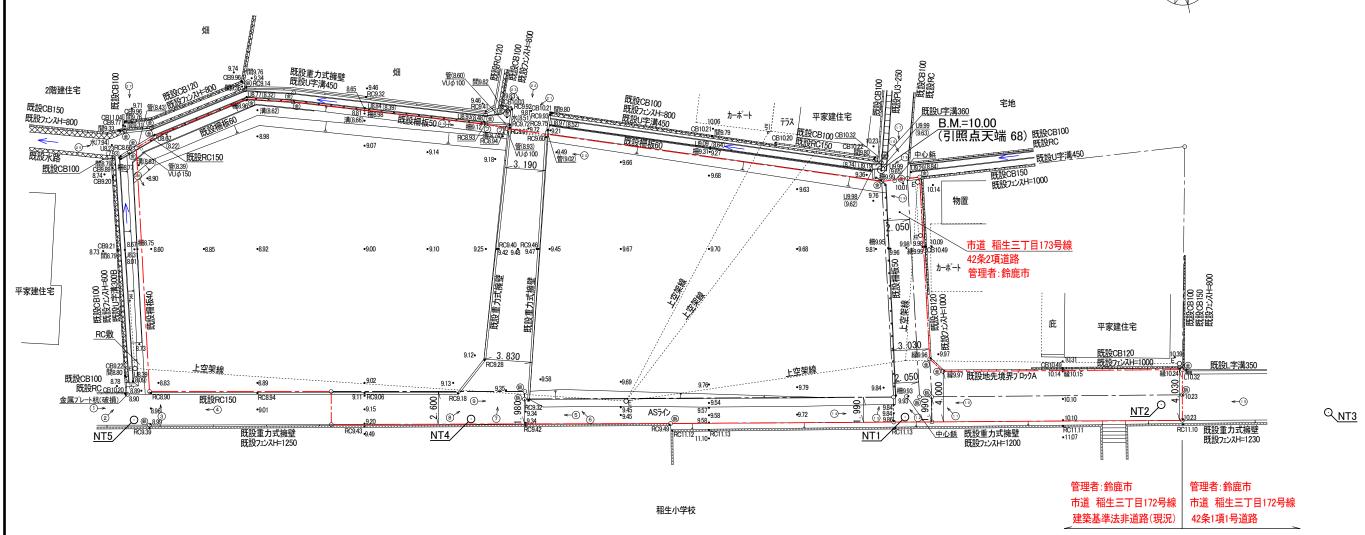


筆界点	境界標の種類
金	金属プレート
T	プラスチック杭
鋲	鋲 杭

<u> </u>	1	例	
E	電		柱
支	支		線
柱	支		柱
引	引	込	柱

鈴鹿市稲名	生三丁目	開	発許可	申請	設計図番 Pro.NO.1605	
現	況 平	面	図		図面番号 A.D3-11	
					縮 尺 1:300	
検図	担当		製図		設計年月日 R6.6.24	
鈴 鹿 市 神 戸 本 多 町 7 0 8 番 地						
í	_亍 政書士	田	中	常	保	

区割計画平面図 _{S=1:300}

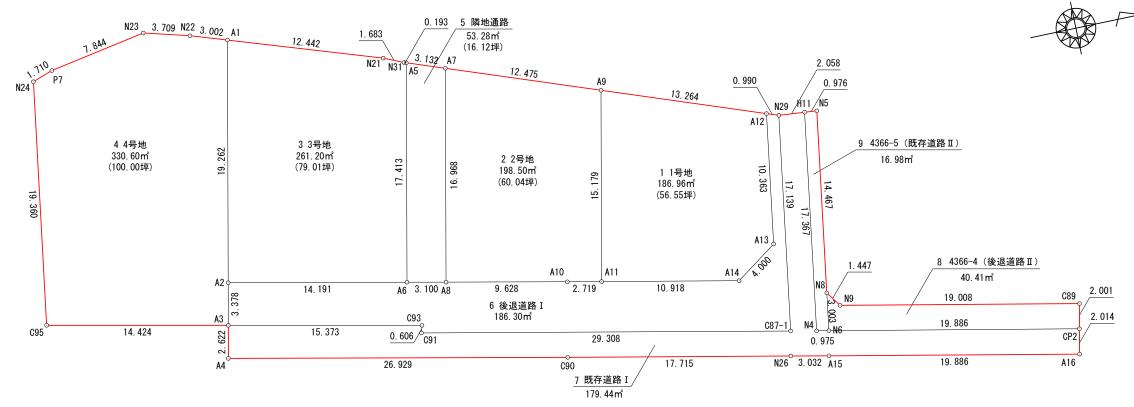

地 番	1 1号地				
NO NO	Xn	Yn	Yn+	1-Yn-1	Xn • (Yn+1-Yn-1)
A9	955. 884	859. 335		10. 336	9880. 017024
A11	952. 792	874. 196		17. 052	16247. 009184
A14	963. 488	876. 387		-0. 094	-90. 567872
A13	966. 771	874. 102		-12. 527	-12110. 740317
A12	968. 352	863. 860		-14. 767	-14299. 653984
				合 計	-373. 935965
			合 計	面積	186. 9679825
				地 積	186. 96 m ²

______求積表_____

Xn	14				
A11	Yn	Yn+	1-Yn-	1	Xn • (Yn+1-Yn-1)
955. 884	859. 335		-19.	118	-18274. 590312
944. 158	855. 078		12.	355	11665. 072090
940. 702	871. 690		18.	573	17471. 658246
950. 128	873. 651		2.	506	2381. 020768
952. 792	874. 196		-14.	316	-13640. 170272
			合	計	-397. 009480
		合 計	面	積	198. 5047400
			地	積	198. 50 m²
	944. 158 940. 702 950. 128	944. 158 855. 078 940. 702 871. 690 950. 128 873. 651	944. 158 855. 078 940. 702 871. 690 950. 128 873. 651 952. 792 874. 196	944. 158 855. 078 12. 940. 702 871. 690 18. 950. 128 873. 651 2. 952. 792 874. 196 -14. 合 計 面	944. 158 855. 078 12. 355 940. 702 871. 690 18. 573 950. 128 873. 651 2. 506 952. 792 874. 196 -14. 316 合計合計

L	地 番	3 3号地					
Г	NO	Xn	Yn	Y	n+1-Yn-	1	Xn • (Yn+1-Yn-1)
Γ	A1	927. 697	849. 310		14.	902	13824. 540694
Γ	A2	923. 773	868. 168		21.	748	20090. 215204
Γ	A6	937. 667	871.058		-14.	158	-13275. 489386
	A 5	941. 214	854. 010		-17.	114	-16107. 936396
Г	N31	941. 033	853. 944		-0.	744	-700. 128552
Г	N21	939. 493	853. 266		-4.	634	-4353. 610562
Γ					合	ä†	-522. 408998
Γ				合	計面	積	261. 2044990
Γ					地	積	261. 20 m ²

NO Xn Yn Yn+1-Yn-1 Xn • (Yn+1-)	Yn-1) 717385
104 044 040 040 000 40 005 47000	717385
N24 911. 943 849. 362 19. 695 17960. 7	, , , , , , , ,
C95 908. 973 868. 493 22. 113 20100. 1	119949
A3 923. 085 871. 475 -0. 325 -300. 0	002625
A2 923. 773 868. 168 -22. 165 -20475. 4	428545
A1 927. 697 849. 310 -19. 812 -18379. 5	532964
N22 924. 851 848. 356 -1. 929 -1784. C	037579
N23 921. 272 847. 381 0. 442 407. 2	202224
P7 913. 557 848. 798 1. 981 1809. 7	756417
合 計 -661.2	205738
合計面積 330.6	6028690
地 積 330.6	60 m ²

地 番	5 隣地通路						
NO	Xn	Yn	,	Yn+1-	Yn-	1	Xn • (Yn+1-Yn-1)
A 5	941. 214	854. 010			15.	980	15040. 599720
A6	937. 667	871. 058			17.	680	16577. 952560
A8	940. 702	871. 690		-	-15.	980	-15032. 417960
A7	944. 158	855. 078		-	-17.	680	-16692. 713440
					合	ā†	-106. 579120
			合	計	面	積	53. 2895600
					地	積	53. 28 m²

地 番	6 後退道路 I			
NO	Xn	Yn	Yn+1-Yn-1	Xn • (Yn+1-Yn-1)
A2	923. 773	868. 168	0. 417	385. 213341
A3	923. 085	871. 475	6. 485	5986. 206225
C93	938. 126	874. 653	3. 761	3528. 291886
C91	937. 960	875. 236	6. 483	6080. 794680
C87-1	966. 668	881. 136	-11. 038	-10670. 081384
N29	969. 283	864. 198	-17. 276	-16745. 333108
A12	968. 352	863. 860	9. 904	9590. 558208
A13	966. 771	874. 102	12. 527	12110. 740317
A14	963. 488	876. 387	0.094	90. 567872
A11	952. 792	874. 196	-2. 736	-2606. 838912
A10	950. 128	873. 651	-2. 506	-2381.020768
A8	940. 702	871. 690	-2. 593	-2439. 240286
A6	937. 667	871. 058	-3. 522	-3302. 463174
			合 計	-372. 605103
			合計面積	186. 3025515
			地 積	186. 30

地 番	8 4366-4 (後退	道路Ⅱ)			
NO	Хn	Yn	Yn+	I-Yn-1	Xn • (Yn+1-Yn-1)
N8	970. 098	878. 771		-1. 781	-1727. 744538
N9	970. 925	879. 958		4. 973	4828. 410025
C89	989. 552	883. 744		5. 741	5681. 018032
CP2	989. 127	885. 699		-2. 005	-1983. 199635
N6	969. 639	881. 739		-6. 928	-6717. 658992
				合 計	80. 824892
			合 計	面積	40. 4124460
				地 積	40. 41 m ²

地 番	7 既存道路 I				
NO NO	Xn	Yn	Yn+1-	-Yn−1	Xn • (Yn+1-Yn-1)
A3	923. 085	871. 475		-0. 611	-564. 004935
A4	922. 551	874. 042		8. 052	7428. 380652
C90	948. 915	879. 527		9. 039	8577. 242685
N26	966. 270	883. 081		4. 166	4025. 480820
A15	969. 240	883. 693		4. 591	4449. 780840
A16	988. 724	887. 672		2. 006	1983. 380344
CP2	989. 127	885. 699		-5. 933	-5868. 490491
N6	969. 639	881. 739		-4. 154	-4027. 880406
N4	968. 683	881. 545		-17. 358	-16814. 399514
H11	971. 333	864. 381		-17. 347	-16849. 713551
N29	969. 283	864. 198		16. 755	16240. 336665
C87-1	966. 668	881. 136		11. 038	10670. 081384
C91	937. 960	875. 236		-6. 483	-6080. 794680
C93	938. 126	874. 653		-3. 761	-3528. 291886
				合 計	-358. 892073
			合 計	面積	179. 4460365
				地 積	179. 44 m ²


地 番	9 4366-5 (既存	道路Ⅱ)		
NO	Xn	Yn	Yn+1-Yn-1	Xn ⋅ (Yn+1-Yn-1)
N5	972. 305	864. 473	14. 390	13991. 468950
N8	970. 098	878. 771	17. 266	16749. 712068
N6	969. 639	881. 739	2. 774	2689. 778586
N4	968. 683	881. 545	-17. 358	-16814. 399514
H11	971. 333	864. 381	-17. 072	-16582. 596976
			合 計	33. 963114
			合計面積	16. 9815570
			地 積	16. 98 m ²


総合計地積	1453. 67	m³

鈴鹿市稲名	主三丁目 開	発許可申請	設計図番 Pro.NO.1605
区	割計画平面		図面番号 A.D4-11
			縮 尺 1:300
検図	担当	製図	設計年月日 R6.6.24
鈴鹿市神戸本多町708番地			

行政書士 田 中 常 保

土地利用計画平面図 S=1:300

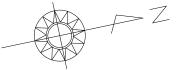

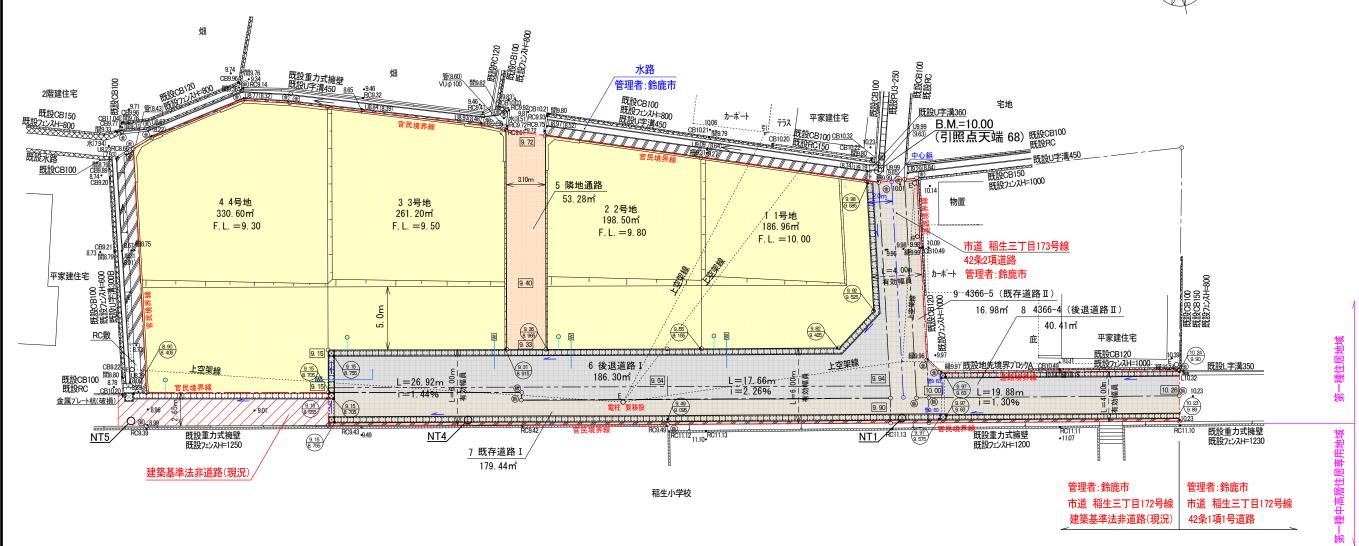

筆界点	境界標の種類
金	金属プレート
T	プラスチック杭
鋲	鋲 杭

J.	凡		
Е	電		柱
支	支		線
柱	支		線柱
引	引	込	柱


種別	面積(㎡)	割合(%)	備考
宅 地	977. 26	67. 23	専用住宅 4区画 平均区画面積:244.31㎡
隣地通路	53. 28	3. 67	
後退道路	226. 71	15. 59	帰属先: 鈴鹿市
既存道路	196. 42	13. 51	
合計面積	1453. 67	100.00	

_	凡 例			
• 10.00 • 10.00	現 況 地 盤 高			
10.00	計画地盤高			
10.00 9.64	上段:天端 下段:底			
<u>(VU∮100)</u> 2%	新設雨水桝 (300)			
	新 設 給 水 管 φ20			

雑排水は合併処理浄化槽にて処理し雨水同様に放流

鈴鹿市稲名	±三丁目	開	発許可	申請	設計図番 Pro.NO.1605
土地	也利用計画	平	面図		図面番号 A.D5-11
			縮 尺 1:300		
検図	担当		製図		設計年月日 R6.6.24
	鈴鹿市神	戸る	本多町7	08番	地
í	_{丁政書士}	H	中	常	保

造成計画平面図 _{S=1:300}

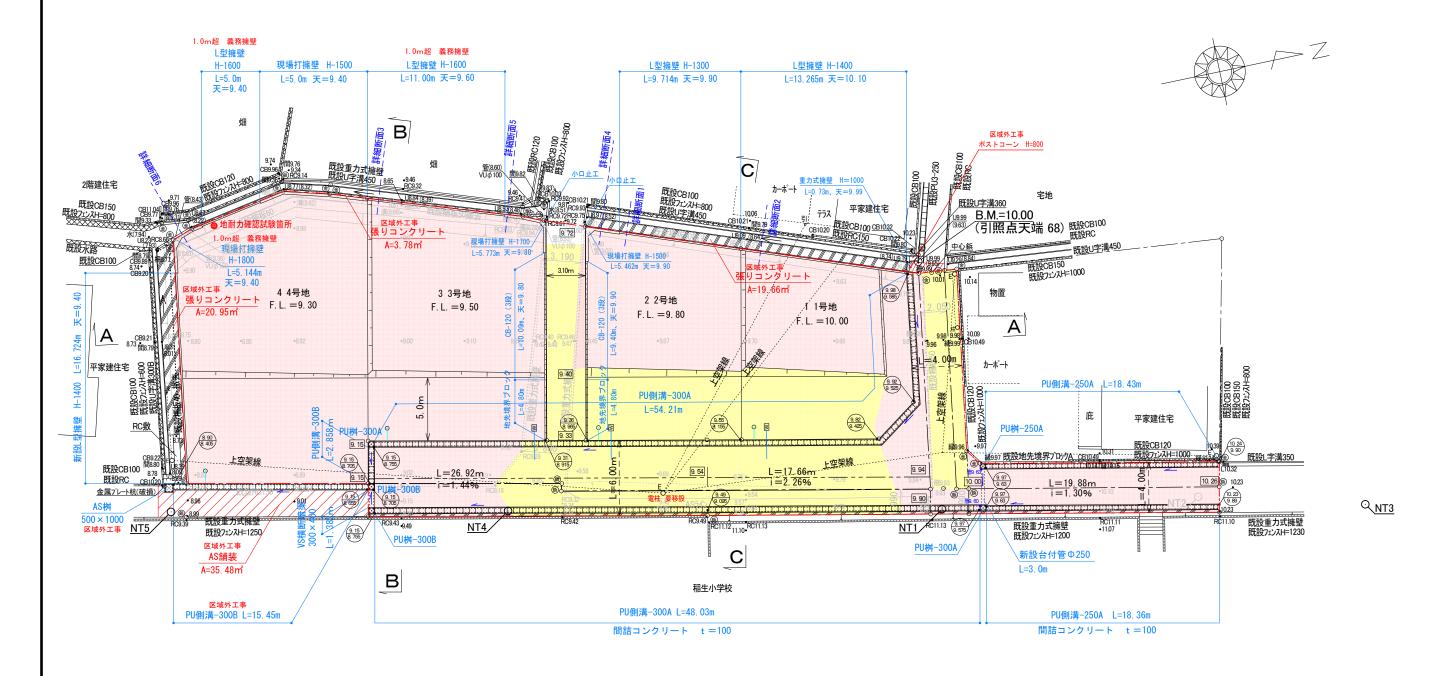

筆界点	境界標の種類
金	金属プレート
9	プラスチック杭
鋲	鋲 杭

<u> </u>	毎	
雷	17:1	柱
支		<u>柱</u> 線
支		柱
引	込	柱
	電支支引	

 ・1000 ・1000
 現況地盤高

 面
 計画地盤高

 上段:天端 下段:底

 盛土部分

 切土部分

 舗装工・舗装復旧工

張りコンクリートエ

凡例


- 特記事項


- * 盛土に関しては、30cm以下毎にローラー等にて締め固めること。 必要に応じて地滑り抑止杭の設置等措置を講じること。
- * 側溝蓋は5mに一箇所グレーチング蓋設置。
- * コンクリート二次製品を切物で使用する場合は製品の1/2以上にて使用すること。
- * 法面勾配は30°とする。
- * 開発区域内道路について後退道路、既存道路全て舗装復旧をする事。
- * 側溝起点部には小口止工を施工し、土が流入しないようにする事。

- * 本工事に影響し支障となる既設構造物は全て撤去となります。(柵板、RC等)
- * 本工事に影響する既存の舗装は全て撤去し、道路は舗装打ち替えとなります

鈴鹿市稲名	生三丁目 開	 発許可申請	設計図番 Pro.NO.1605
造,	図面番号 A.D6-11		
			縮 尺 1:300
検図	担当	製図	設計年月日 R6.6.24
	鈴鹿市神戸	本多町708番	地
í	方政書士 田	中常	保

排水·給水計画平面図 S=1:300

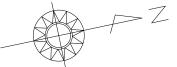

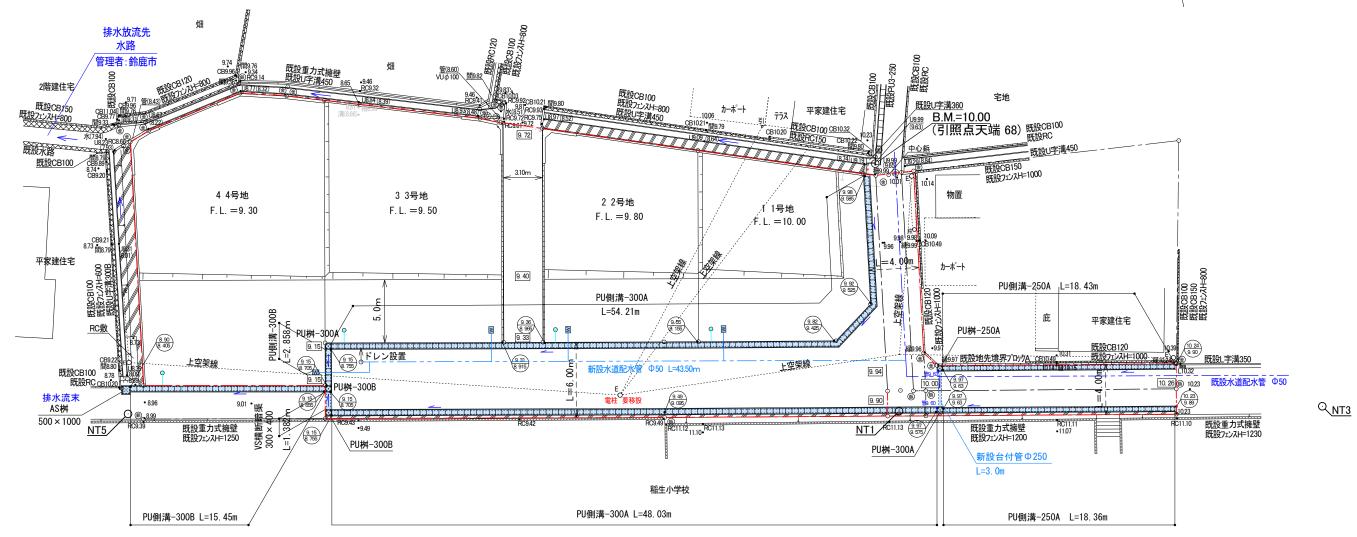

筆界点	境界標の種類
キットハハ	つたションボンノー王人只
金	金属プレート
Image: Control of the	プラスチック杭
鋲	鋲 杭

J.	凡		
E	電支		柱
支	支		線
柱	支		柱
引	引	込	柱

注記


- ・ 泥吐口上部の側溝蓋はグレーチング蓋とする。
- ・ 制水弁の施工箇所、施工方法は上下水道事業管理者と協議のうえ決定して下さい。
- ・ 既設水道配水管の埋設位置は、鈴鹿市上下水道局 にて埋設図を調査していますが、実際とは異なる事があります。 施工の際は現地確認の上、施工して下さい。


凡例


• 10.00 • 10.00	現 況 地 盤 高
10.00	計画地盤高
9 64	上段:天端 下段:底
○ (VU \$\phi 100) 2%	新設雨水桝 (300)
W	新設給水管 φ20

雑排水は合併処理浄化槽にて処理し雨水同様に放流

鈴鹿市稲名	E三丁目	開き	発許可	申請	設計図番 Pro.NO.1605			
排水	図面番号 A.D7-11							
検図	担当		製図		設計年月日 R6.6.24			
	鈴鹿市神	₱₽2	本多町7	08番	地			
ŕ	页政書士 [⊞	中	常	保			

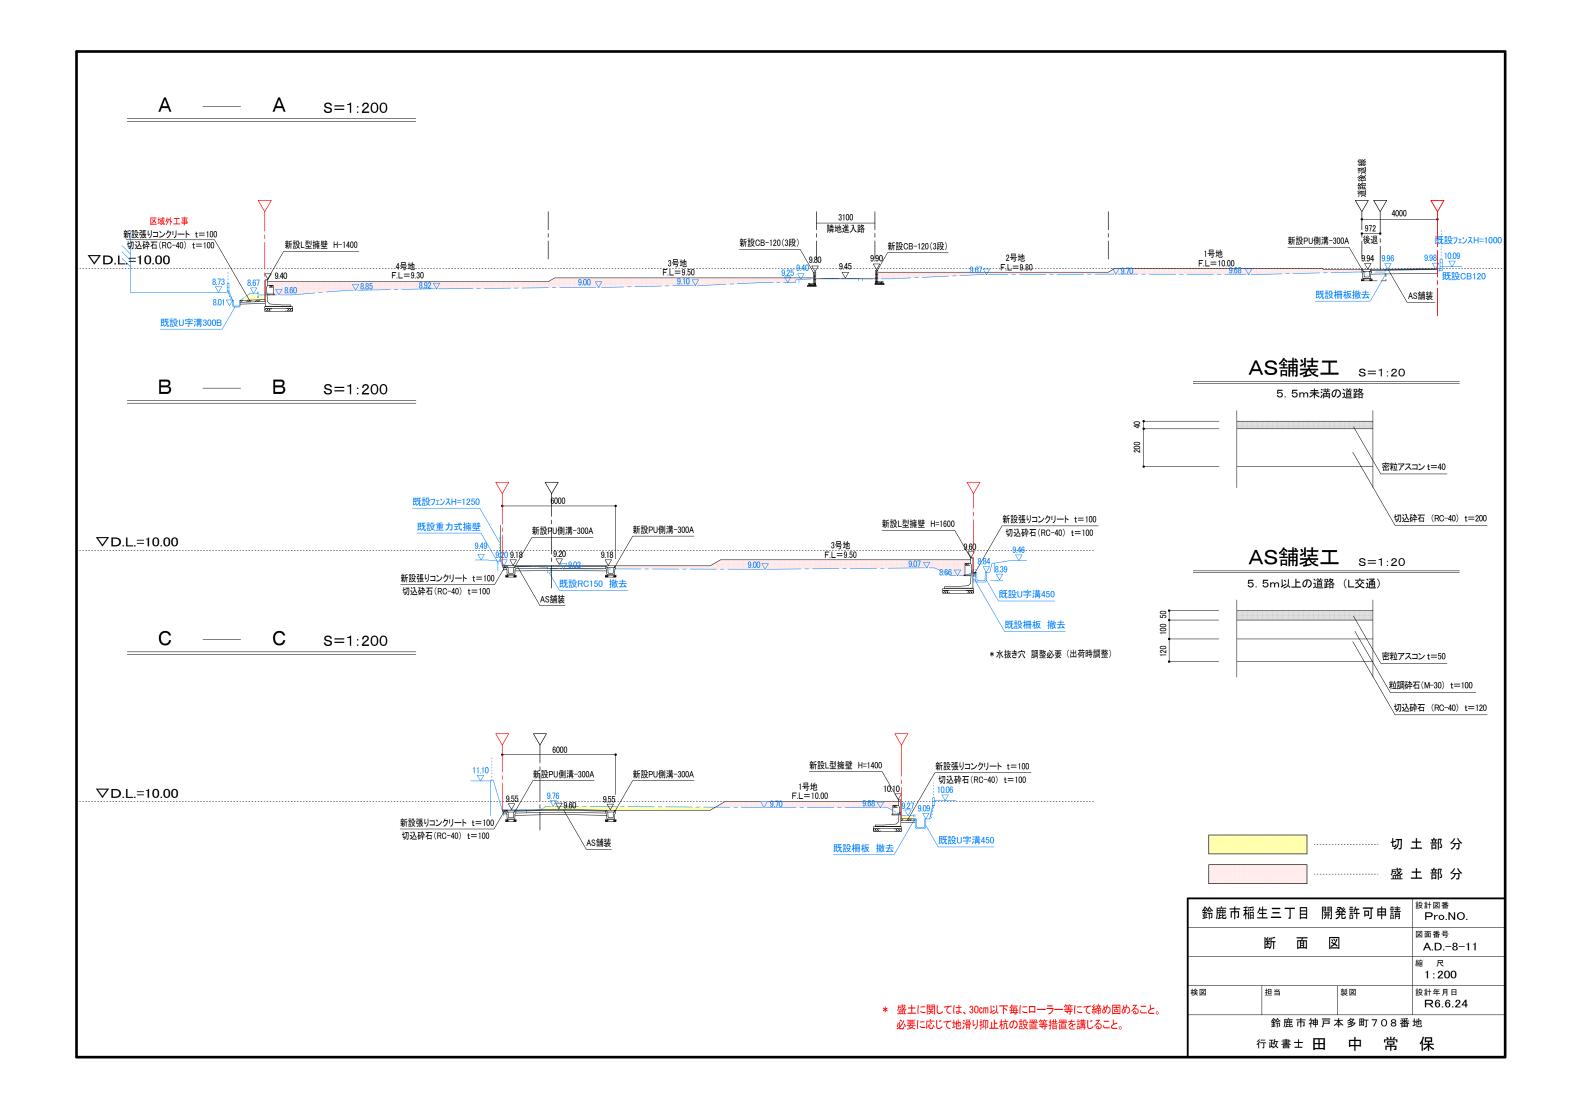


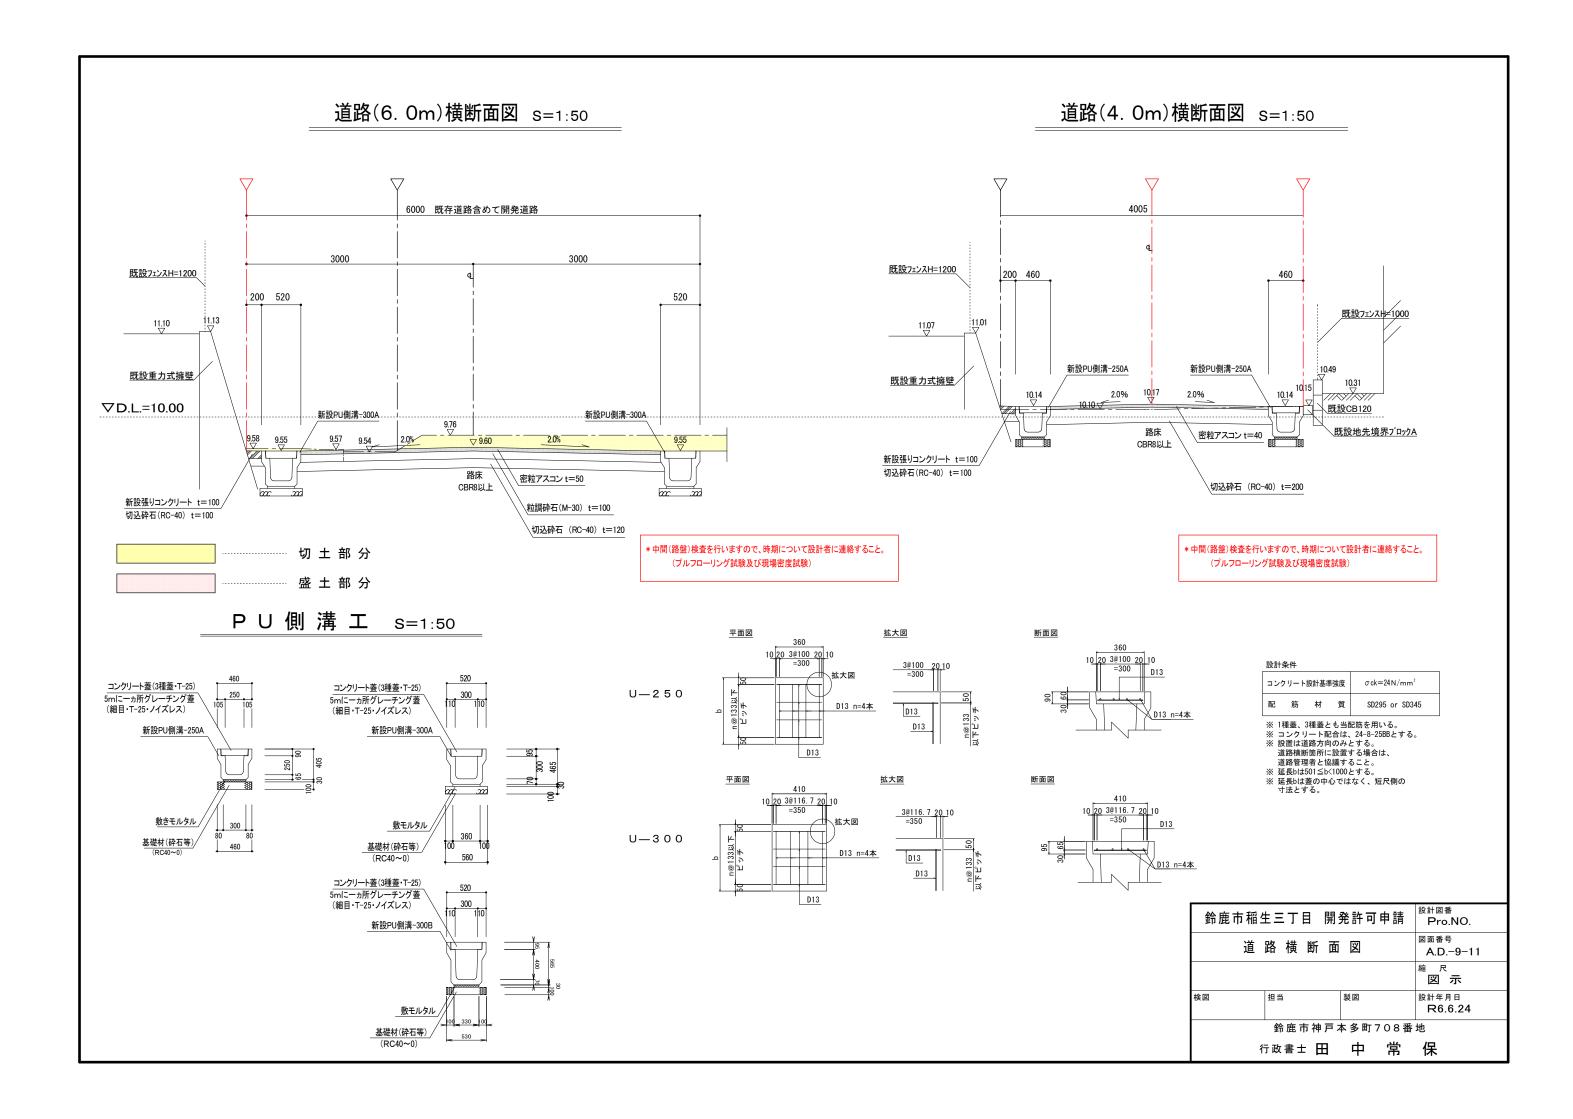

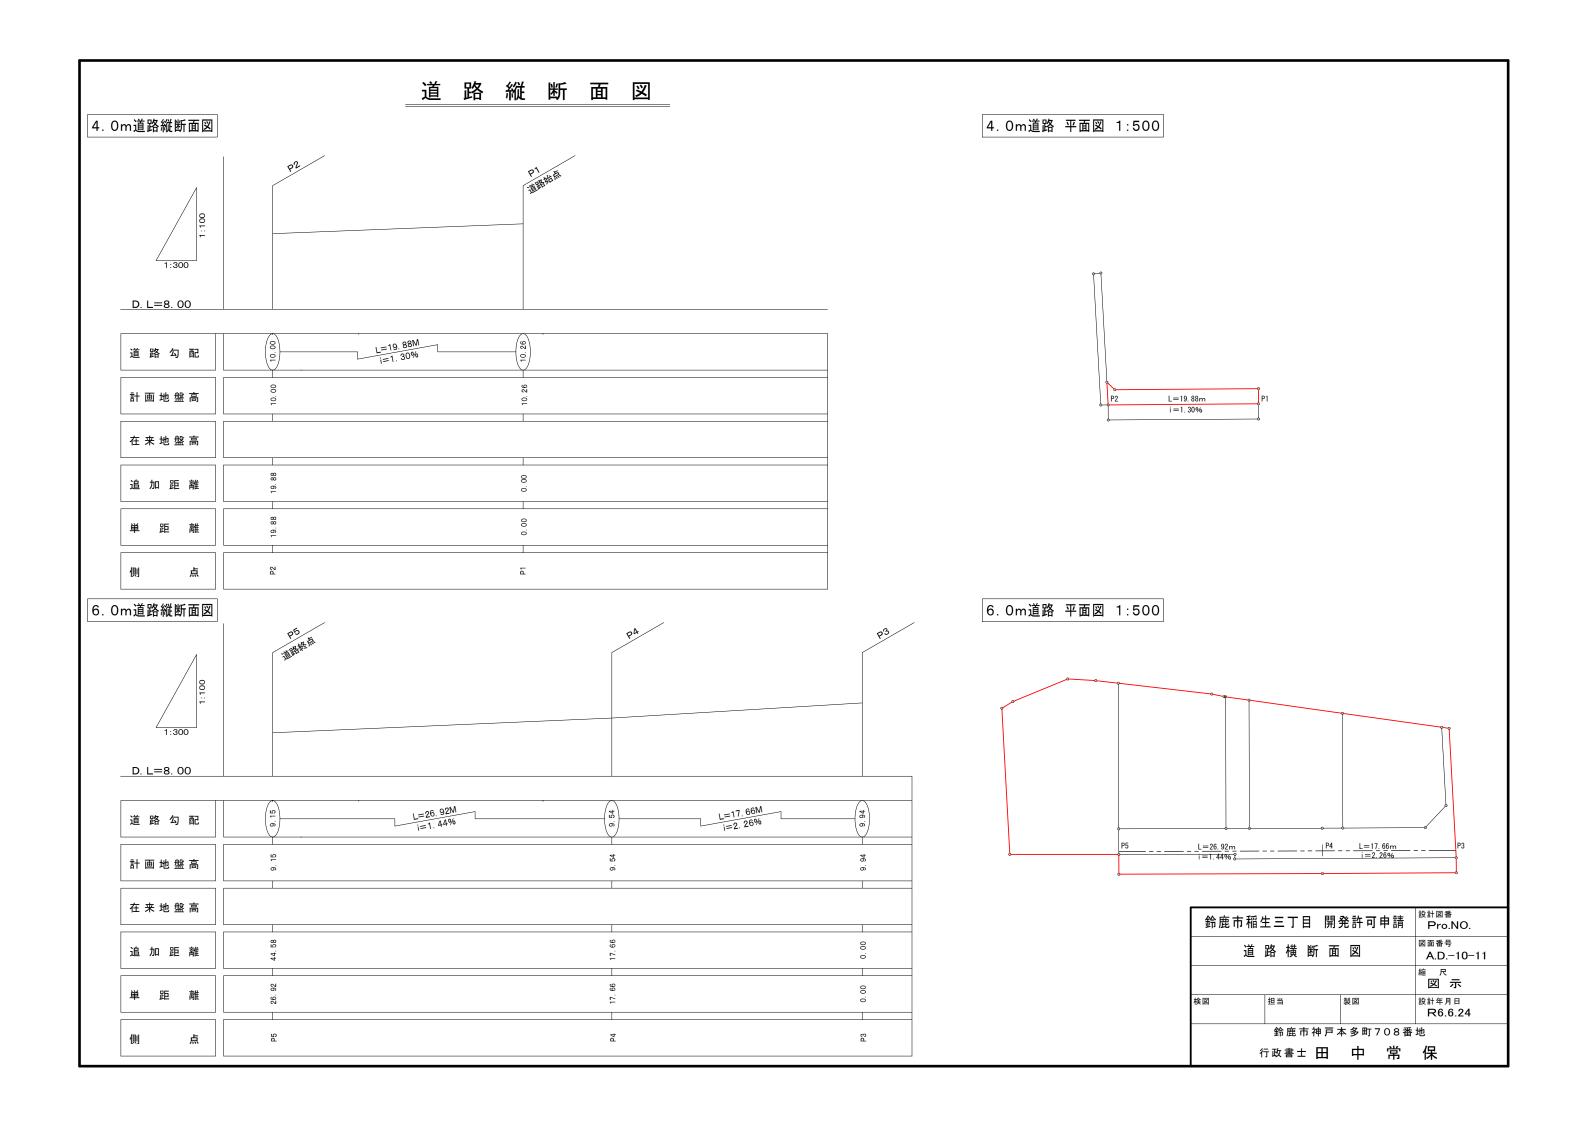


宅 地 桝 詳 細 図 S=1/40

PU-3型桝 s=1:50

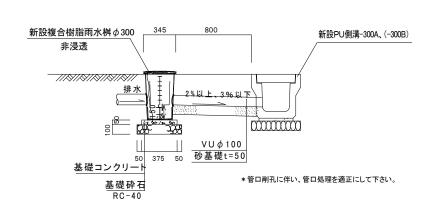

新設PU側溝-400A

<u>基礎材(砕石等)</u> (RC40∼0)

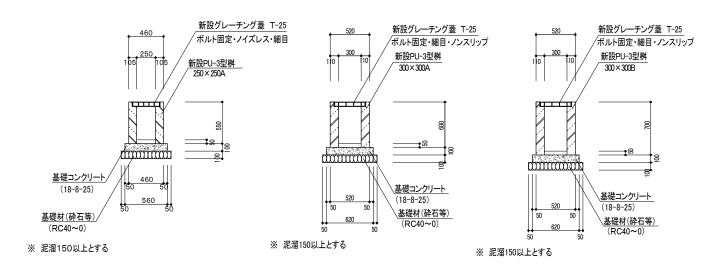

AS桝(排水流末) s=1:50

新設グレーチング蓋 T-25

ボルト固定・ノイズレス・細目

新設AS桝


500×500×1000


既設U字溝300B/


排水詳細図 S=1:50

a a s=1:30

台付管 ∅250

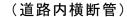

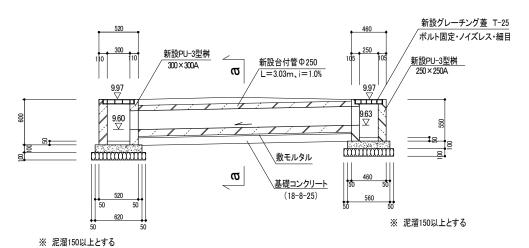

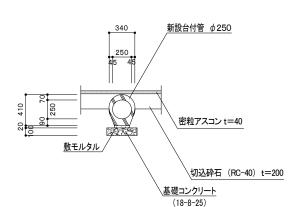



CB積み工 S=1:50


8.09

地先境界ブロック S=1:50

張りコンクリートエ s=1:50

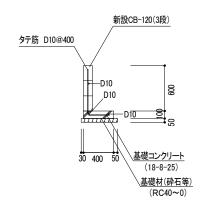

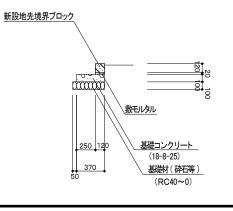

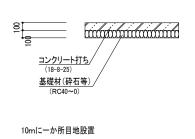



鈴鹿市稲台	_{生三丁目}	開	発許可	申請	Pro.NO.
詳	細	図	1		図面番号 A.D11-1-5
					縮尺 図示
	担当		製図		設計年月日 R6.6.24
	鈴鹿市	神戸ス	▶多町7	08番	地
ŕ	_了 政書士	田	中	常	保

北西端部 詳細図 S=1:100 区域外工事 ポストコーン H=800 区域外工事 区域外工事 既設RC撤去 AS舗装 10.23 A=2. 05m² ©B10.6€ 2層構成 重力式擁壁 H=1000 区域外工事 L=0.73m、天9.99 既設U-450 張りコンクリート t=100 U9.29 (8.84) L型擁壁 H=1400 • 10.01 側溝起点部小口止め 9.98 9.585 、既設柵板撤去 道路端部 詳細図 S=1:100

重力式擁壁工 S=1:50


側溝端部小口止工

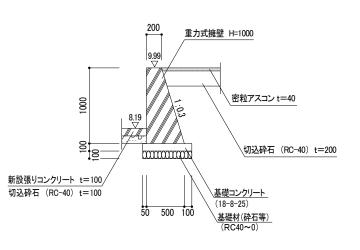


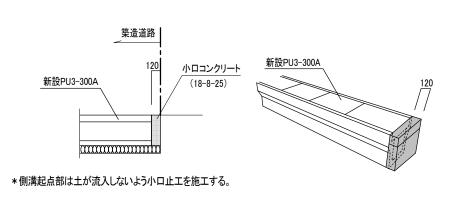


V S 横 断 暗 渠 工 s=1:50

ポストコーン設置工 s=1:20

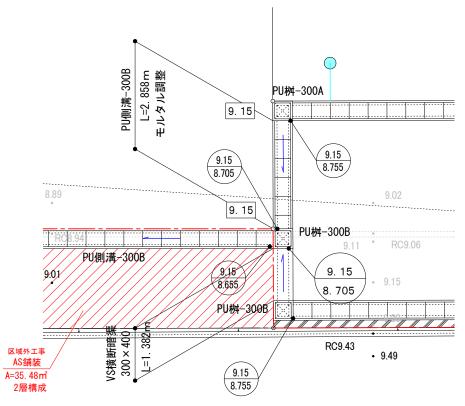

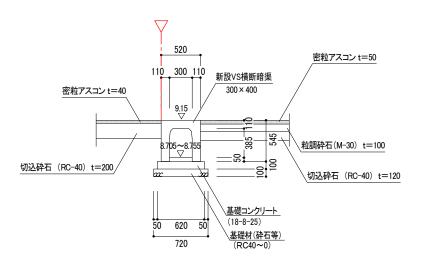


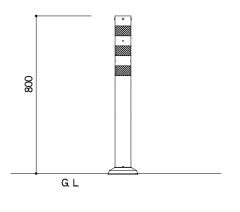

鈴鹿市稲台	ŧ三丁目	開	発許可	申請	設計図番 Pro.NO.
詳	細	図	2		図面番号 A.D11-2-5
					縮 尺 図 示
検図	担当		製図		設計年月日 R6.6.24
	鈴鹿市	神戸ス	▶多町7	708番	地
ŕ	_了 政書士	田	中	常	保

L型擁壁工 s=1:50


詳細断面1・CPWALL H=1300(Cタイプ)

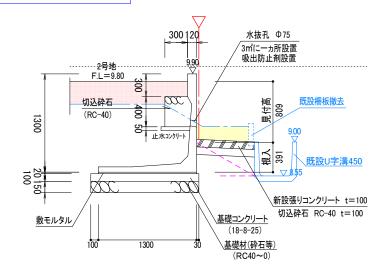


必要地耐力 47.23kN/m2以上

必要地耐力 51.03kN/m2以上

詳細断面3・CPWALL H=1600(Cタイプ)

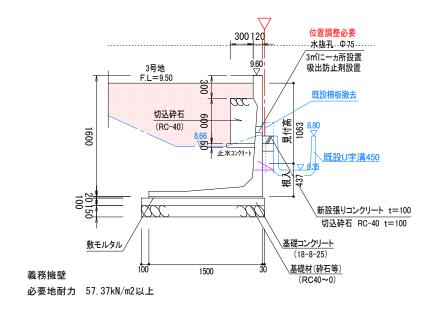


詳細断面4·現場打擁壁 H=1500

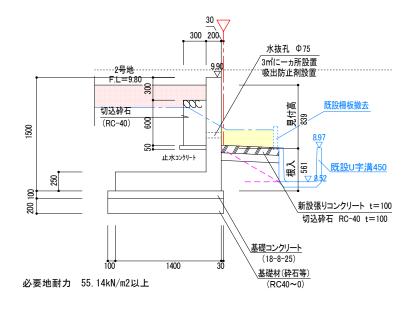

設計条件


土質	砂利又は砂
上載荷重	q=10.0KN/m2
裏込土の内部摩擦角	30°
裏込土の単位体積重量	$\gamma = 18.0 \text{KN/m}3$
底面摩擦係数	μ =0.5 (安定処理土)
コンクリート単位体積重量	γc=24.0kN/m3
擁壁前面の根入れ高さ	35cm以上かつ擁壁高さの15%以上

詳細断面5·現場打擁壁 H=1700

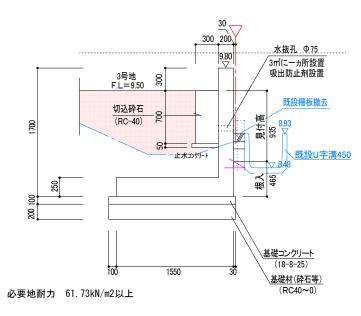



- ※ 裏込土、支持地盤については、土質試験により設計条件を満たしているかどうか確認すること。 支持地盤につては、軟弱地盤である為、地盤改良による安定処理を行うこと。 尚、完了時に必要地耐力の確認結果を報告すること。
- ※ セメント改良による地盤改良については、六価クロムの試験を行い、完了時に結果を報告すること。
- ※ 擁壁の水抜き穴は、3m²につき1箇所(φ75)以上設置 注:水抜き穴の位置は土中に入らないように設置する。(要調整)
- ※ 地耐力の確認試験における試験結果の1/3が必要地耐力を満たすこと。

詳細断面6·現場打擁壁 H=1800

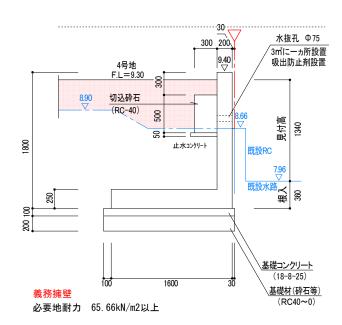

鈴鹿市稲名	生三丁目	開	発許可	申請	設計図番 Pro.NO.
詳	細	図	3		図面番号 A.D11-3-5
					縮尺 図示
検図	担当		製図		設計年月日 R6.6.24
	鈴鹿市社	申戸ス	▶多町7	08番	地
ŕ	_了 政書士	田	中	常	保

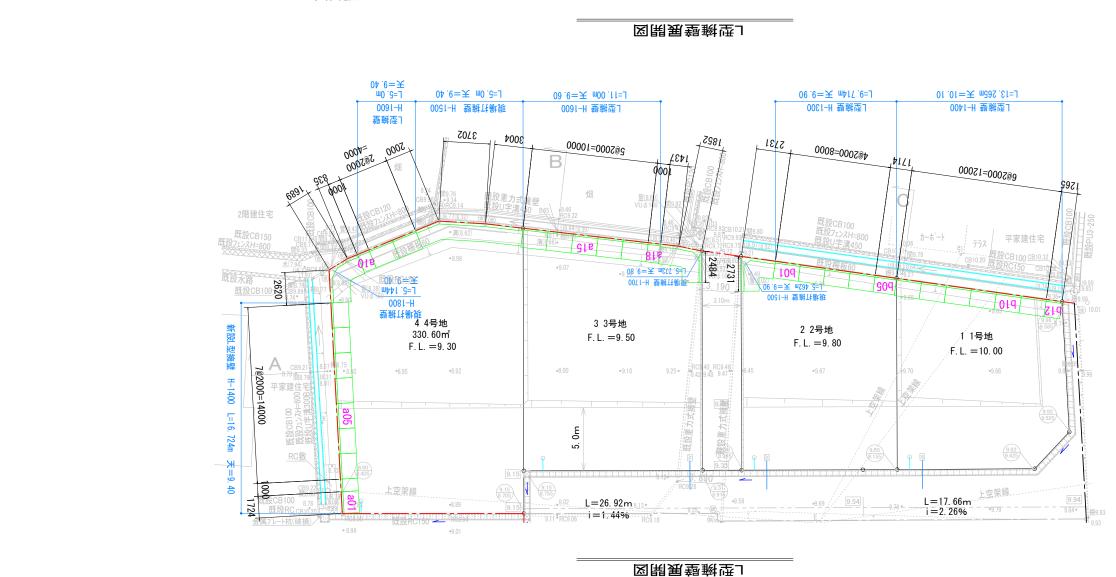

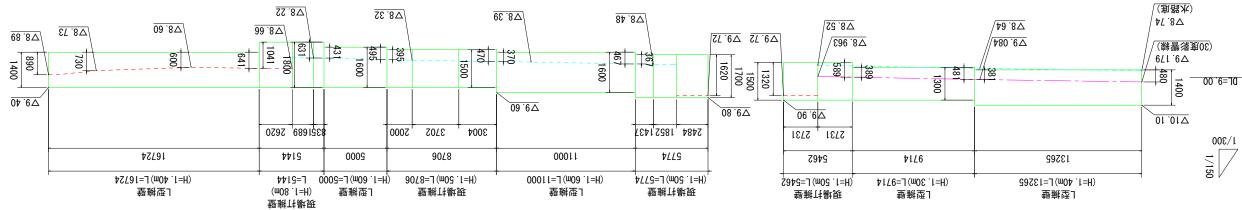


别	崇	中	H	工量人	五六	
豣	₩804	一個客 本	⊼ ⊑ 幹	市動命	<u> </u>	
日月辛情態 ▶2.8.3 月		赵隆		氘	酥	図鉾
7 離 示 図						
音番面図 A.D11-3-5		Þ	X	眯	鵥	
設計図番 Pro.NO.	龍申	佢 梢 辫	儠	目丁三	1 平 匙	市覇絵

現場打L型擁壁構造図 S=1:50

正面・背面図

施工図

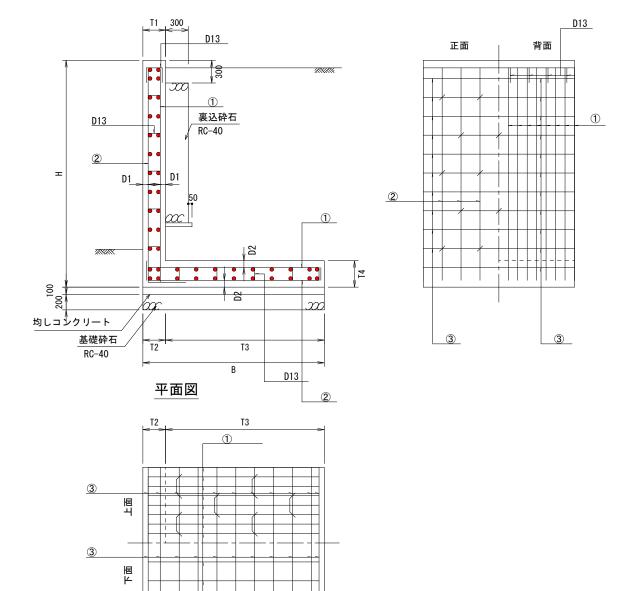

寸法表


鉄筋位置・径・ピッチ

適用 タイプ		各部寸法(mm)						必要地耐力	鉄筋	位置	f	鉄筋径・ピッチ	F
週用	>17	Н	В	T1	T2	T3	T4	(kN/m2)	D1	D2	1	2	3
0	H-1500	1500	1400	200	200	1200	250	55. 14	60	80	D13@250	D13@250	D13@250
0	H-1700	1700	1550	200	200	1350	250	61. 73	60	80	D13@250	D13@250	D13@250
0	H-1800	1800	1600	200	200	1400	250	65. 66	60	80	D13@250	D13@250	D13@250

2

L型擁壁の隅角部補強について

コーナー補強筋は、竪壁の配力筋と同径、同ピッチとすること。 補強を要する屈曲角の目安は、屈曲角≦120°とする。

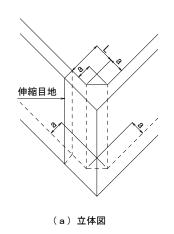



鉄筋コンクリート造擁壁の隅部は該当する 高さの擁壁に準じて配筋すること。

> ・擁壁の高さ3.0m以下のとき、a = 50cm ・擁壁の高さ3.0mを越えるとき、a = 60cm

・伸縮目地(L)の位置は、

擁壁の高さ程度かつ2.0m以上とする。

 鈴鹿市稲生三丁目 開発許可申請
 設計図番 Pro.NO.

 現場打ち擁壁構造図
 A.D.-11-5-5

 縮 尺図 示

 図 示


 検図
 担当


 製図
 設計年月日 R6.6.24

 鈴鹿市神戸本多町708番地

 行政書士 田 中 常 保



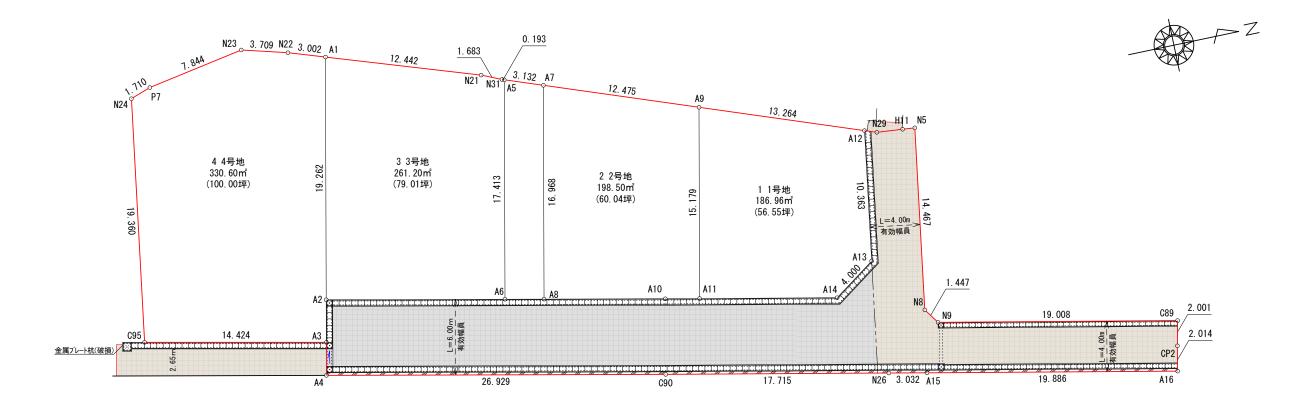

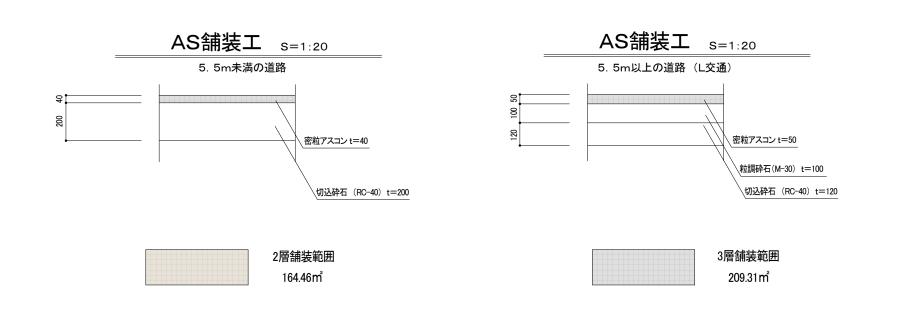

鈴鹿市稲名	E三丁目	開き	発許可	申請	設計図番 Pro.NO.1605
	図面番号 A.D				
	縮 尺 1:300				
検図	担当		製図		設計年月日 R6.6.24
	鈴鹿市神	戸2	▶多町7	08番	地
行		Ŧ	中	常	保